

景観法に基づく
景観計画区域内における行為の届出
(大規模建築物等の届出)

良好な景観形成を進めるため、周辺の景観に大きな影響を及ぼすおそれがある大規模建築物等の建築行為を行う場合については、静岡市景観計画第3章に定める景観形成基準（行為の制限）に基づき規制・誘導を図ります。また、景観法第16条第1項に基づき、事前に届出が必要となります。

なお、計画の変更の際には、景観法第16条第2項に基づき、事前に変更の届出が、行為の完了の際には、静岡市景観条例第14条の規定により、完了の届出がそれぞれ必要となります。

1. 届出対象地域

景観計画区域：**静岡市全域**

2. 届出対象行為

	建 築 物	工 作 物
届出に係る規模	<p>①高さ</p> <p>商業系・工業系用途地域 左記以外の区域</p>	<p>10mを超えるもの 煙突、記念塔、電波塔等</p> <p>※増築にあっては増築後の高さ</p>
届出に係る行為	<ul style="list-style-type: none"> ➤ 新築 ➤ 増築、改築、移転…床面積の合計が10 m^2を超えるもの ➤ 外観の変更（修繕、模様替、色彩の変更）…変更部分の見付面積が50 m^2を超えるもの 	<ul style="list-style-type: none"> ➤ 新設、増築、改築、移転 ➤ 外観の変更（修繕、模様替、色彩の変更）…変更部分の見付面積が10 m^2を超えるもの


※景観計画重点地区（宇津ノ谷地区、日の出地区、駿府城公園周辺地区）内は基準が異なります。詳細は、担当までお問い合わせください。

※建築物…建築基準法第2条第1号に定めるもの

※工作物…次に掲げるもの

- | | |
|----------------------|--------------------------|
| (1) 建築物に該当しない門、塀、垣、柵 | (6) 電波塔 |
| (2) 摊壁 | (7) 屋外タンク |
| (3) 高架水槽、冷却塔、サイロ | (8) 高架道路、高架鉄道、橋りょう、横断歩道橋 |
| (4) 煙突、排気塔 | (9) 建築物に該当しない車庫 |
| (5) 記念塔 | (10) 自動販売機 |
- など



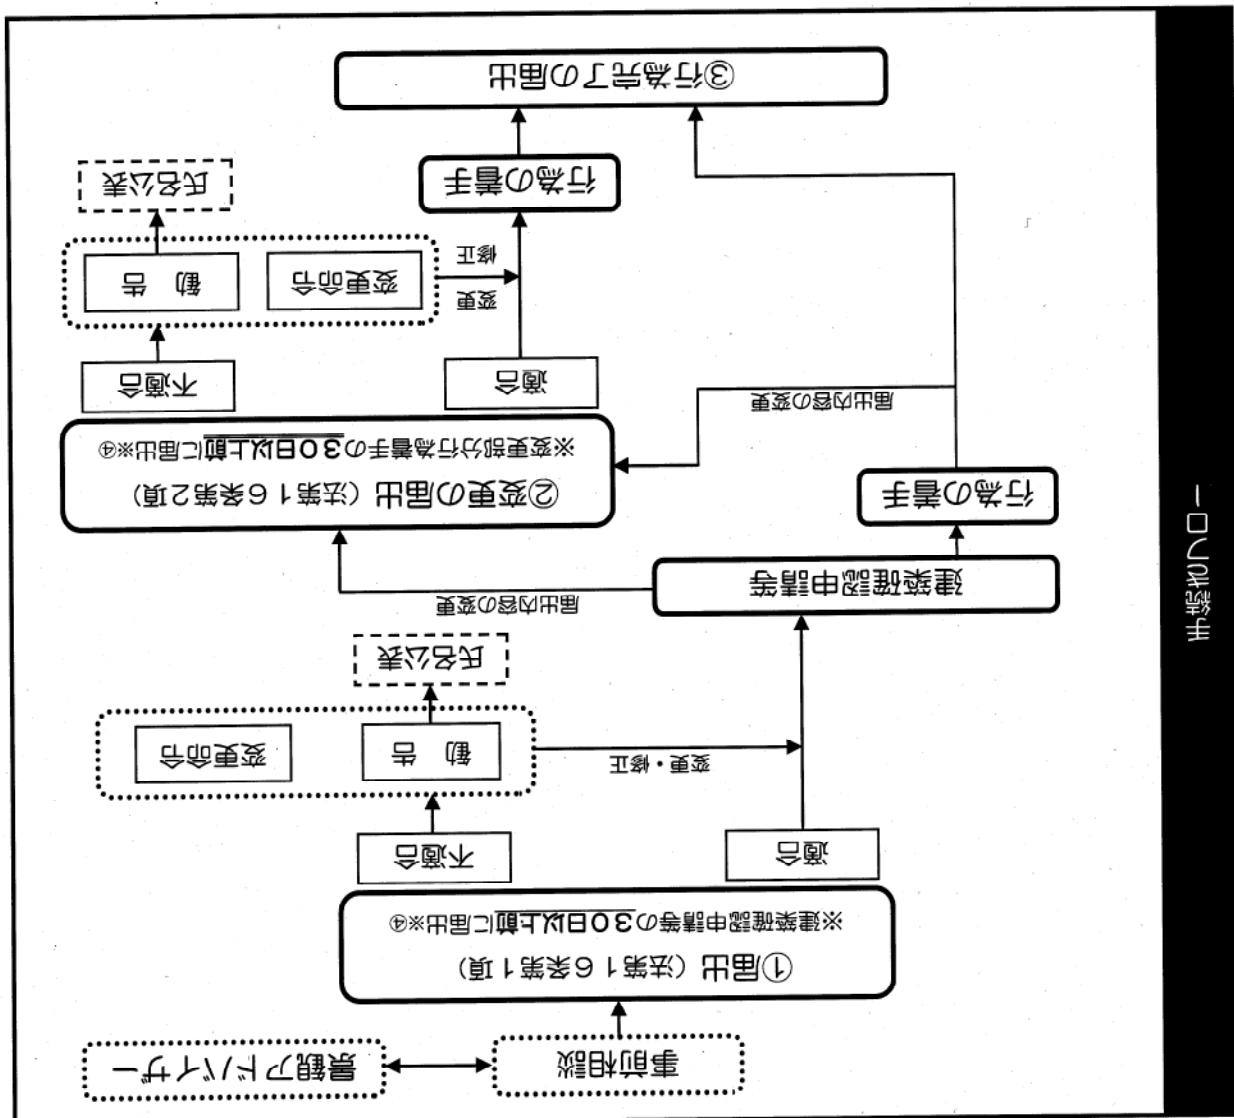

ます。期間登録を行なうことは、届出書に会員登録情報等を提出するものです。

④ 行商の期間登録 (法第 18 条第 2 頃)
届出行為は行商著手までの期間登録、建築確認申請等を要する場合は登録申請手続を行ないます。

届出行為は行商著手までの期間登録を行なうことは、登録料金を支払う場合に必要な手続です。登録料金は「景觀計画区域内における行商の完了届出書」(様式第4号)にて定められています。

③ 行商が完了した届出 (景觀法第 14 条)

お、変更登録等の手続を行なうものです。

届出内容を変更する場合は、変更部分の届出書に「景觀計画区域内における行商の完了届出書」(様式第3号)にて定められた手續を行なう必要があります。当初の届出書に添付した図面のうち、行商が完了した場合は、建築確認申請等を要する場合は登録申請手続を行なうことがあります。

② 変更の届出 (法第 16 条第 2 頃)

この場合における場合は、市長は、必要とするところに変更部分の届出書を行ないます。

届出对象行商、建築確認申請等の 30 日以内に(建築確認申請等を要する場合は登録申請手続の 30 日前まで)、市長へ届出書の提出(建築確認申請等を要する場合は登録申請手続の 30 日前まで)を行なう必要があります。また、景觀形成基準(行商の制限)

① 届出 (法第 16 条第 1 頃)

4. 届出書類等 (提出は正本一部です。)

建 築 物	工 作 物
●届出書(様式第1号)…(1枚目)及び(2枚目)	●届出書(様式第1号)…(1枚目)及び(3枚目)
●景観チェックリスト(様式第2号)	●景観チェックリスト(様式第2号) ※2枚目以降のチェック欄のあるシートは不要です。
【添付資料】	
<p>●付近見取図(縮尺1:2500程度)</p> <p>●配置図(縮尺1:100程度) ※縮尺、方位、敷地境界線、建築物・工作物の位置、敷地の接する<u>道路の位置及び幅員</u>を明示してください。</p> <p>●周辺状況写真 ※実際に建築する場所だけでなく、敷地の周辺の状況がわかるものを添付してください。 ※付近見取図もしくは配置図に<u>撮影場所及び撮影方向</u>を記入してください。</p> <p>●着色立面図(縮尺1:50程度) ※二面以上とし、<u>マンセル値及び縮尺</u>を記入してください。 ※当該敷地内で新築・増築・外観の変更等を行う全ての建物が届出対象となります。<u>駐輪場やポンプ室など小規模の建物</u>についても添付してください。 ※複数棟の建築を行う場合は、なるべく一つの立面図に併せて表示してください。 ※建物だけでなく、出来る限り下記の内容を併せて表示してください。 <ul style="list-style-type: none"> ・道路面、道路境界、敷地境界 ・外構(フェンス、屋外設備、植栽等) ※カラーパースにより上記内容が表現されている場合には、立面図への着色や上記内容の表示は不要です。</p> <p>【その他の添付図面・添付資料】 カラーパースがある場合は支障の無い限り添付してください。 駐輪場やフェンスなどメーカー製品を使用する場合は、カタログを添付して下さい。 工事の内容に応じて、以下の図面を適宜追加してください。</p> <p>●外構図 ※緑地部分を着色するなど明示してください。また、高木や低木の別を記入してください。 ※受水槽やガスバルク等の屋外設備やフェンス等の工作物の大きさや色を記入してください。 ※上記内容を配置図に記載すれば、外構図は不要です。</p> <p>●敷地横断図 ※敷地内や隣接地及び敷地の接する道路との高低差が大きい場合は添付してください。</p> <p>●夜間景観の概要 ※ライトアップやイルミネーション等を施す場合には、それらの概要が分かる資料を添付してください。</p>	

※行為の規模が大きいため、表に掲げる縮尺の図面によっては適切に表示できない場合には、当該行為の規模に応じた縮尺の図面に変えることができます。

※建築物若しくは工作物の着色は木材、土壁、ガード等の材料によって仕上げる
かの部分の色彩、又は各面の見付面積の5分の1未溝の範囲内に外觀の7分の4をもつて
着色する。

②工作物の外觀			
		色彩	色相
6以下	—	有彩色	無彩色
6以上	明度	色彩	(使用可)

①建築物			
		色彩	色相
6以下	—	有彩色	無彩色
6以上	明度	色彩	(使用可)
10R(OYR)~5Y	—	上部以外の有彩色	無彩色
4以下	6以下	8未溝の場合は 8以上の場合は	—
1以下	6以下	8未溝の場合は 8以上の場合は	—
2以下	1以下	8未溝の場合は 8以上の場合は	—
6以下	—	—	—
6以上	—	—	—
6以下	—	—	—
6以上	—	—	—
区分	基本区分	細区分	対象化及び適用地域	都市計画区域外
都市計画区域	市街化	市街地	市街化区域	田園・綠地景観(ハ)-
都市計画区域	市街化	市街地	沿道系市街地	自然景観(ハ)-
都市計画区域	市街化	市街地	市街化区域	高麗20m以上的道路前面を含む地
都市計画区域	市街化	市街地	沿道系市街地	※第一種住居地域、第二種住居地域、近隣商業地域、
都市計画区域	市街化	市街地	市街化区域	準工業地域、工業地域、工業専用地域
都市計画区域	市街化	市街地	市街化区域	準住居地域
都市計画区域	市街化	市街地	市街化区域	※第一種住居地域、第二種住居地域、第三種住居地域、第四種住居地域
都市計画区域	市街化	市街地	市街化区域	※第一種住居地域、第二種住居地域、第三種住居地域、第四種住居地域

本地域を土地利用する景觀の特性、都市計画の決定状況等を踏まえ、次のとおり地域区分を行った。その上で、各地域区分別の景觀形成基準（行動の制限）を定めた。

5. 景觀計画の土地利用の類型区分

記入例

(1枚目)
景観計画区域内における行為の届出書

(あて先) 静岡市長

建築確認申請等の30日以上前に届出して下さい。

平成26年4月1日

住所 静岡市葵区追手町5番1号
 届出者 氏名 株式会社 ○ □ △
 代表取締役 × (印)
 電話 054-221-XXXX
 法人その他の団体
 所在地、名称及び代表者氏名を記入してください。

景観法第16条第1項の規定により、関係図書を添えて次のとおり届け出ます。

建築物等の名称		(仮称)○□△ビル		
行為の場所等	地名地番	静岡市葵区追手町5番1号		
	用途地域	■市街化区域 (商業 <input checked="" type="checkbox"/>) □市街化調整区域 □都市計画区域外		
	防火地域	■防火地域 □準防火地域 □指定なし		
その他の地域地区等		(駐車場整備地区)		
区域区分	景観計画重点地区		用途地域がまたがっている場合は、 両方の地域を記入してください。	
	上記以外の区域（景観計画の土地利用の類型区分）		□住居系市街地景観ゾーン ■商業 <input checked="" type="checkbox"/> □工業系市街地景観ゾーン □沿道 □田園・緑地景観ゾーン □自然	
			日の出地区、宇津ノ谷地区 駿府城公園地区が該当します。	
行為の期間	着手予定日	平成26年8月1日	完成予定日	平成28年3月31日
建築主	住所（所在地）		静岡市葵区追手町5番1号	
	氏名（名称及び代表者氏名）		株式会社 ○ □ △ 代表取締役 × × × ×	
	電話番号		054-254-2111	
設計者	住所（所在地）		静岡市葵区追手町5番1号	
	氏名（名称及び代表者氏名）		株式会社 ○ □ △ 一級建築士事務所 × × × ×	
	電話番号		054-221-1123	
工事施工者	住所（所在地）		届出の内容について、市から問合せ等させて いただく場合がありますので、その際の連絡 先となる担当者のお名前をご記入ください。	
	氏名（名称及び代表者氏名）			
	電話番号			
連絡先	住所（所在地）		静岡市葵区追手町5番1号	
	氏名（名称及び代表者氏名）		株式会社 ○ □ △ 一級建築士事務所 担当：××	
	電話番号		054-221-XXXX	
行為の種類	建築物	□新築 ■増築 □改築 □移転 □外観の変更（□修繕 □模様替 □色彩の変更）		
	工作物	□新設 □増築 □改築 □移転 □外観の変更（□修繕 □模様替 □色彩の変更）		

(注) □の事項については、該当するものにレを記入してください。

(三)

用途		行商の種類			□新築 ■増築 □改築 □移転			□外観の変更 (□修繕 □模擬替 □色彩の変更)		
構造		築替			壁面の高さ			高架水槽		
建築面積		3,000.00m ²			m ²			3,000m		
敷地面積		5,000.00m ²			m ²			14.00m		
最高の高さ		80.00%			10階			2.2m		
屋上に設置する建築物		その他 (空調設備)			m			高架水槽		
機器器具		立面の各面の合計面積			m			壁面の高さ		
事務所		屋外部分			合計			その他 (一部) (道)		
構造		敷地部分			既存部分			屋外部分		
建築面積		建ぺい率			既存部分			壁面の高さ		
延べ面積		(容積率対象面積)			80.00%			3,000.00m ²		
最高の高さ		(容積率対象面積)			24,000.00m ²			(24,000.00m ²)		
構造		壁面の高さ			5,000.00m ²			5,000.00m ²		
建築面積		建ぺい率			4,000.00m ²			(28,000.00m ²)		
延べ面積		容積率			29,000.00m ²			(4,000.00m ²)		
最高の高さ		壁面の高さ			560.00%			28,000.00m ²		
構造		合計面積			14.00m			30.00m		
建築面積		壁面の高さ			10階			高架水槽		
延べ面積		壁面の高さ			80.00%			2.2m		
最高の高さ		壁面の高さ			80.00%			その他 (空調設備)		
構造		壁面の高さ			10階			3,000.00m ²		
建築面積		壁面の高さ			80.00%			24,000.00m ²		
延べ面積		壁面の高さ			80.00%			5,000.00m ²		
最高の高さ		壁面の高さ			80.00%			28,000.00m ²		
構造		壁面の高さ			80.00%			(28,000.00m ²)		
建築面積		壁面の高さ			80.00%			(4,000.00m ²)		
延べ面積		壁面の高さ			80.00%			24,000.00m ²		
最高の高さ		壁面の高さ			80.00%			5,000.00m ²		
構造		壁面の高さ			80.00%			3,000.00m ²		
建築面積		壁面の高さ			80.00%			24,000.00m ²		
延べ面積		壁面の高さ			80.00%			5,000.00m ²		
最高の高さ		壁面の高さ			80.00%			3,000.00m ²		
構造		壁面の高さ			80.00%			24,000.00m ²		
建築面積		壁面の高さ			80.00%			5,000.00m ²		
延べ面積		壁面の高さ			80.00%			3,000.00m ²		
最高の高さ		壁面の高さ			80.00%			24,000.00m ²		
構造		壁面の高さ			80.00%			5,000.00m ²		
建築面積		壁面の高さ			80.00%			3,000.00m ²		
延べ面積		壁面の高さ			80.00%			24,000.00m ²		
最高の高さ		壁面の高さ			80.00%			5,000.00m ²		
構造		壁面の高さ			80.00%			3,000.00m ²		
建築面積		壁面の高さ			80.00%			24,000.00m ²		
延べ面積		壁面の高さ			80.00%			5,000.00m ²		
最高の高さ		壁面の高さ			80.00%			3,000.00m ²		
構造		壁面の高さ			80.00%			24,000.00m ²		
建築面積		壁面の高さ			80.00%					

八、工作物の届出の方法(3枚目)
※建築物の届出の方法(2枚目)

平成21年 4月 1日

景観チェックリスト

1 良好的な景観の形成のために配慮した事項について

(1) 地域特性や周辺環境の解析

静岡市の中心部に位置し、周辺には中高層のオフィスビルや店舗ビルが多く建ち並んでおり、商業地域としての賑わいが見られる。

敷地南側には公園があり、市街地のなかに潤いを与えている。

敷地北側の県道沿いは官公庁施設が立地しており、都市拠点となっている。そのため歩行者・自動車ともに交通量が多い。

(2) 敷地内配置計画及び周辺環境への景観配慮事項

県道に面した壁面の位置を周囲の建ち並びに揃え、まち並みの連続性を維持した。

高層棟部分は道路や公園との境界からセットバックして、圧迫感を低減させた。

敷地西側には公園の延長線上として、南北に通り抜けできるオープンスペースを整備し、地域の回遊性の向上を図った。

(3) 建築物等の景観に対するデザイン・コンセプト（屋根及びスカイライン並びに外壁等）

周辺の建築物との調和を図るため、外壁は茶系色の落ち着いた色彩とし、基本となる色は既存の駐車場棟と同じ色彩とした。低層部分には少し明度を下げたタイルを使用して意匠に変化をつけることにより、長大な建物のイメージが軽減されるよう配慮した。

また、高さを周囲のオフィスビルなどと揃え、まち並みのスカイラインを保った。

(4) 外構計画及び敷地内緑化に対する景観配慮事項

敷地内にあった既存の中高木をそのまま生かし、また、接道部やオープンスペースにはシンボルツリーを設け、憩いのある空間形成に努めた。

部分的に壁面緑化・屋上緑化を取り入れることにより、立体的に広がりのある植栽計画とした。

(5) 設備計画における景観配慮事項（屋外設置機器類の配置等）

空調室外機やキューピクルは、前面道路や公園から直接望見できないよう、建物屋上の中央に配置し、また、周辺の高層建物からも目立たないよう、周囲に目隠しルーバーを設ける計画とした。

(6) その他特に景観形成に対し配慮した事項

※ 助言、協議事項

(注) ※印のある欄は、記入しないでください。

卷之二

工事の内容を敷地の状況に応じて、該当ルールに基づき複数の実戦ルール、即ち総合戦法「一」が混在する。

二〇一九年以降の手工業の動向、農田着工率動向

		配慮指針	景觀形成基準	(1) 景觀性・ 次に構成する地城の成立する自然資源・景觀資源の状況等を記 する、施設計画は反映させること。	地域性を 講じ取り、 施設計画 は反映せ ばならない。 ただし、 (2) 地形水辺、 樹木等の自然の要素等との関係性 (1) 地域の 歴史文化 (2) 前面道路の形状や通勤力などの見込み方 (3) 間接道路の開通化による接道部分の設立(ルート) (4) 建物の規模や形態が構成する地城の空間の大小一観 (5) 地域に多く使用される色彩や素材 (6) 土地利用規制の景觀形成的方針の適合度などを評価すること。 ⑦ 建築物の景觀特性などを外観上、建築設備も屋外階段等が適切に配置され、又は修景等がなされたこと。 ⑧ 敷地全体 ⑨ 地形全体 ⑩ 建築物の景觀特性などを外観上、建築設備も屋外階段等が適切に配置され、又は修景等がなされたこと。 ⑪ 通り抜け率、地域の景觀特性などを外観上、建築設備も屋外階段等が適切に配置され、又は修景等がなされたこと。 ⑫ 本丸と施 設計画は 互に繋 がれ、本 丸の施 設計画 は、施 設計画 の実現 を支 持す。 すこし は、施 設計 画の実 現を支 持す。
--	--	------	--------	--	---

2. 呈现画面区域的全体员工应遵守通用电气的基本行为准则

該當「好」標合符、「／」

二九以降の量鏡はDCM112と
建築物の屋外の撮合写のア
添付ルックがよい。

3 景観計画区域内において定められた地域ごとに適用され、該当する類型区分の欄にチェックを入れてください。網掛けの部分は記入不要です。

※例は商業系の場合

配慮指針	景観形成基準						自然
		住居系	商業系	工業系	沿道系	田園・緑地	
(1) 自然資源を活かす、取り入れる。	ア 緑のネットワークを意識した敷地内緑化、建物緑化を行う。						
	(ア) 公園やオープンスペースに隣接する場合は、これらとの連続性を確保し、緑のネットワークを形成する。		✓				
	(イ) 隣接する敷地等が生け垣などで設え（しつらえ）られている場合は、その連続性を確保する。						
	イ 施設の用途に応じて、緑のネットワークを意識した绿化、建物緑化を行う。						
	(ア) 公園やオープンスペースに隣接する場合は、これらとの連続性を確保し、緑のネットワークを形成する。	—					
	(イ) 隣接する敷地等が生け垣などで設え（しつらえ）されている場合は、その連続性を確保する。	✓					
(2) 景観資源を保全する、引き立てる	ウ 水辺や公園などに対して、オープンスペースを確保するなど、自然資源と一体的な空間の創出に努める。		✓				
	エ 自然資源への見通しが確保された建築物の配置、規模、形態とする。						
	オ 里山などの山並み、海辺、水辺等の自然資源に対して、開放感のある配置とする。						
	ア 景観資源に隣接する場合は、次に掲げるような配慮を行い、景観資源を引き立てる。						
	(ア) 緑化による修景を行う。		✓				
	(イ) 景観資源に対して、建築設備や付属施設、屋外広告物等を近接させない。		✓				

協議会・届出窓口

〒420-8602

静岡市葵区沼手町5番1号

TEL: 054-221-1049

FAX: 054-221-1135

E-Mail: kenchikusoumu@city.shizuoka.lg.jp

静岡市 延葉部 延葉税務課 部長課題推進係